

### 第3章 給水装置工事の事務手続

## 第3章 給水装置工事の事務手続

### 3.1 給水装置工事について

- (1) 給水装置工事をしようとする者は、あらかじめ企業長に申し込み、審査を受け、承認を得なければならない。これは、企業団の配水管を損傷しないこと、ほかの需要者への給水に支障を生じたり危害を与えないこと、水道水質の確保に支障を生じないこと等を確認するためである。
- (2) 給水装置工事は、企業長又は指定工事事業者が施工する。
- (3) 給水工事の申込みは、給水装置工事申込者が指定工事事業者に工事を委託し、委託を受けた指定工事事業者が当該工事に必要な書類を作成して企業長に提出することにより行う。
- (4) 指定工事事業者が施工する給水装置工事がしゅん工した場合には、企業長のしゅん工検査を受けなければならない。

### 3.2 給水装置工事申込み

- (1) 給水装置工事申込者から給水装置工事の委託を受けた指定工事事業者は、給水装置工事申込書に必要事項を記入し、設計図等必要書類を添付し企業長に工事を申し込まなければならない。ただし、軽微な変更を除く。
- (2) 企業長は、工事施工に関する利害関係人から同意書等の提出を求めることができる。
- (3) 設計及び施工は、企業長が指定した工事事業者が行う。
- (4) 指定工事事業者は、設計について企業長の審査を受けること。
- (5) 給水装置工事の調査、計画、施工、検査の一連の管理及び対応は、原則として主任技術者が行うこと。また給水装置工事に従事する職員の指導監督業務などを厳格に行うこと。
- (6) 次の給水装置工事を行う場合は、企業団と事前協議を行い、承認を受けること。
  - ① 受水槽方式給水(「第9章受水槽の取扱い」参照)
  - ② 企業長が指定する給水装置工事を行う場合(「第10章給水主管工事の取扱い」参照)
  - ③ 受水槽式給水の集合住宅で、各戸検針及び料金徴収の取扱いを受ける場合(「第11章集合住宅各戸検針の取扱い」参照)
  - ④ 3階建ての建築物における直結直圧方式給水(「第12章 3階直結直圧式給水の取扱い」参照)
  - ⑤ 直結直圧式スプリンクラーを設置する場合(「第13章水道直結式スプリンクラー設備の取扱い」参照)

- ⑥ 企業長が水理計算を必要と判断する給水装置工事
- ⑦ その他企業長が必要と認めた場合

### 3.3 設計審査

- (1) 設計審査は、給水装置工事の適正施工を確保するため、工事着手前に設置しようとする給水装置の構造、使用材料、施工方法等が企業団の施工基準に適合していることを確認するために行うものである。
- (2) 申請された工事内容が企業団の施工基準に適合していると認められるものについては、工事施工を承認する。

### 3.4 道路占用

- (1) 給水管を公道に布設する場合は、道路法第32条の定めにより、事前に道路管理者に対し、道路占用許可申請を行い、その許可を受けなければならない。  
また、港湾道路、河川、水路、公園等の公共用地の占用についても、事前に各施設の管理者に対し、占用許可申請を行い、その許可を受けなければならない。
- (2) 占用申請に必要な書類は工事の申込みを行った指定工事事業者が作成し、占用申請は、企業団が代行して行う。

### 3.5 工事申込に必要な書類

#### 1 給水装置工事申込に必要な書類は以下のとおり。

- (1) 給水装置工事申込書
  - ① 設置場所、申込者、使用者、連絡先等が記入され、押印されていること。
  - ② 利害関係人がいる場合は、承諾書に署名、押印されていること。
  - ③ 工事種別、給水方式、建物名称、配管種類、公道工事の有無が記入されていること。
  - ④ 一次側工事がある場合は、配管技能者が記載されていること。
  - ⑤ 指定工事事業者名(主任技術者含む。)が記入され、押印がされていること。
  - ⑥ その他必要事項が記入されていること。
- (2) 位置図
  - ① 原則上を北とし、方位が表されていること。
  - ② 工事箇所が判明できるように、道路及び主要な建物等が表されていること。
  - ③ 工事箇所が現地で判別できるように、朱書きで表されていること。

### (3) 公道部図面

- ① 原則上を北とし、方位が表されていること。
- ② 縮尺は1/100とするが、敷地と建物の位置関係がわかりやすく表されていれば、その限りではない。
- ③ 道路、河川等付近の状況がわかりやすく表されていること。
- ④ 隣接家屋の所有者名及び境界が表されていること。
- ⑤ 分岐部(サドル部等)及び仕切弁、止水栓等(メーターボックス含む。)のオフセットが記入されていること。
- ⑥ 配水管の分岐部から止水栓までの立面図、分岐部断面図及び復旧断面図が記入されていること。
- ⑦ 各部の主要材料、口径、延長及び製造会社が記入されていること。
- ⑧ 企業団の指定した材料及び工法が使用されていること。
- ⑨ 配水管の分岐部から止水栓までの埋設深さが明記されていること。
- ⑩ 他の地下埋設物(構造物含む。)があれば記入されていること。
- ⑪ 図面の記入にあたっては、別表3-1、3-2、3-3を参照のうえ行うこと。

### (4) 宅内部図面

- ① 原則上を北とし、方位が表されていること。
- ② 縮尺は1/100とするが、敷地と建物の位置関係がわかりやすく表されていれば、その限りではない。
- ③ 隣接家屋の所有者名及び境界が表されていること。
- ④ メーターボックスのオフセットが記入されていること。
- ⑤ 給水管の管種、給水用具の種類、口径、延長及び製造会社が記入されていること。
- ⑥ 各給水用具の名称が番号付加のうえ、記入されていること。
- ⑦ 企業団の指定した材料及び工法が使用されていること。
- ⑧ 宅内埋設部の深度及び復旧土工図が記入されていること。
- ⑨ 井水管はクロスコネクション防止の為、ポンプ設置箇所も含めて必ず記入されていること。
- ⑩ 施設規模が大きい場合等は、別紙での提出とする。

### (5) 添付書類

- ① 水道給水契約申込書
- ② 飲食店等での受水槽未設置の場合の誓約書
- ③ その他誓約書

- ④ 占用許可申請図・・・公道、河川等占用許可申請が必要な工事の場合
- ⑤ 道路使用許可書の写し
- ⑥ 他占有者(電気、ガス、NTT等)との協議議事録
- ⑦ 受水槽給水計算書及び受水槽施設の図面、仕様書
- ⑧ 3階直結直圧給水方式等の場合の水理計算書
- ⑨ その他企業長が必要と認めた書類

2 各様式は、下記条件に留意のうえ、作成すること。

- ① 用紙サイズは全てA4サイズで、各様式片面印刷すること。
- ② 紙質は、白上質紙を使用すること。
- ③ 規模の大きい施設等においては、図面を別紙A3・A4サイズとして添付すること。その場合、図面番号付加のうえ別紙図面参照と明記する。また、使用器具等も別紙での添付とする。
- ④ (5)の添付書類、④の添付図面は、写しを添付しても差し支えない。

3.6 図面に用いる記号

表3-1 管種の記号

公道部 新設管 管種	記号
水道用ダクタイル鋳鉄管 (継手形式の略号を記入すること)	D I P() 例：D I P(G X)、D I P(N S)
水道配水用ポリエチレン管	P E
S50形ダクタイル鋳鉄管	D I P(S50)
水道用ポリエチレン管一種二層管	P E P
水道用硬質塩化ビニルライニング鋼管	S G P-V B、S G P-V D
水道用ポリ粉体ライニング鋼管	S G P-P B、S G P-P D
配管用炭素鋼鋼管(鞘管使用のみ)	S G P
水道用ステンレス鋼鋼管	S S P
宅内部 新設管 管種	記号
耐衝撃性硬質ポリ塩化ビニル管	H I V P
水道用架橋ポリエチレン管	P E X
水道用ポリブデン管	P B
既設管 管種	記号
耐衝撃性硬質ポリ塩化ビニル管	H I V P
硬質ポリ塩化ビニル管	V P
石綿セメント管	A C P
水道配水用ポリエチレン管	P E
水道用ポリエチレン管一種二層管	P E P

表3-2 配管図示記号










区分	新設給水管	公道部 既設管	宅内 既設管	受水槽 以降配管	直結スプリン クラー	井水管等
色及び線の 区別	赤色実線	青色実線	黒色実線	橙色実線 (既設管は点線)	緑色実線 (既設管は点線)	紫色実線 (既設管は点線)
記入例	PEP φ 20 	DCIP(GX) φ 150 	VP φ 20 	SGP-VD φ 20  	SGP-VB φ 40  	VP φ 20  

表3-3 弁栓類その他の用具(給水用具)

名 称		記 号	名 称	記 号	
仕切弁	ソフトシール仕切弁		水道メーター		
	青銅仕切弁		サドル分水栓		
直結止水栓	甲形		割T字管		
	ボール形		名 称	平面記号	立面記号
逆止弁	ばね(ピストン)式		給水栓		
	重力(リフト)式		フラッシュバルブ		
	スイング式		ボールタップ		
消火栓			立上がり管		
空気弁					
減圧弁			受水槽		
排水弁			高置水槽		
片落管			ポンプ		
防護管(鞘管)			管の交差		

- (1) 管材料で既定のシンボルがある場合は、必ず該当シンボルを使用すること。
- (2) 継手等で任意の記号を用いる場合は、凡例等で明示すること。

### 3.7 加入金

- (1) 給水装置の新設工事又はメーター口径を増径する改造工事の申込みをするものは、企業長の指定する期日までに加入金を納入しなければならない。
- (2) 加入金は、表3-4に定める額に消費税等相当額を加えた額とする。
- (3) メーター口径の増径の場合は、口径ごとの加入金の差額とする。ただし、減径の場合は加入金の返還は行わない。
- (4) 納入した加入金は、還付しない。ただし、工事着手前に工事をとりやめた場合等は、この限りでない。

#### 【例】

- $\phi 13 \text{ mm}$ から $\phi 20 \text{ mm}$ への口径変更の場合  
80,000 円 - 46,000 円 = 34,000 円(税別)の加入金差額納入
- $\phi 50 \text{ mm}$ から $\phi 30 \text{ mm}$ への口径変更の場合  
加入金返還なし

表 3-4 メーターの口径による水道加入金表(税別)

口径(mm)	金額(円)
φ 13	46,000
φ 20	80,000
φ 25	170,000
φ 30	292,000
φ 40	501,000
φ 50	859,000
φ 75	1,475,000
φ 100	2,529,000

### 3.8 検査手数料

1 検査手数料については、下記及び表 3-5 に示す額を企業長の指定する期日までに納入しなければならない。なお、手数料は非課税とする。

(1) 公道工事検査手数料

新設工事・改造工事の申請において、1 件につき 5,000 円とする。

(2) 宅内工事検査手数料

新設工事・改造工事の申請において、1 件につき 5,000 円とする。

2 同時に施工する公道工事、宅内工事を 1 枚の工事申込書で申し込む場合は、公道工事、宅内工事それぞれの検査手数料を納付する。

3 修繕工事、撤去工事については、手数料の納入は不要であるが、規定の設計審査は通常通り行う。

表 3-5 加入金・手数料一覧

○・・・必要 ×・・・不要

工事種別	加入金	(公道工事、宅内工事) 検査手数料
新 設	○	○
改 造	○(差額)	○
修 繕	×	×
撤 去	×	×


※工事現場、催事等臨時に給水を行う場合は、新設工事及び撤去工事として扱う。



以下、事務処理の流れを示す。

## 給水装置工事の事務処理の流れ

給水装置工事の標準的な事務処理の流れは、次のとおりである。

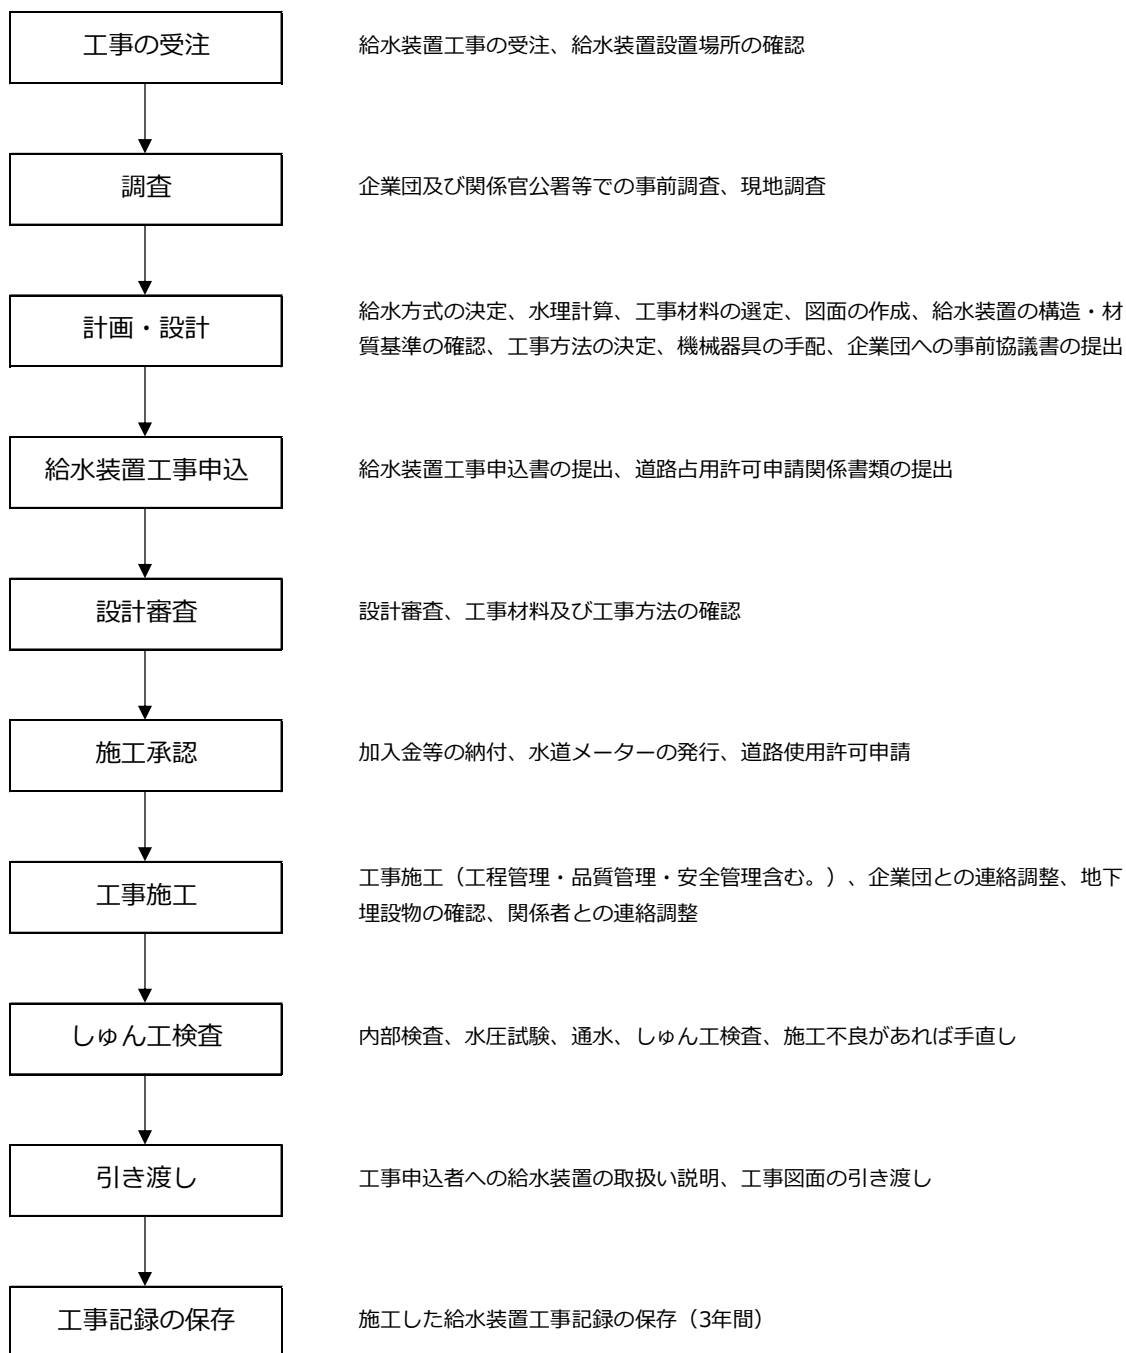

様式第1号(第2条関係)

受付番号		受付日	年 月 日
<b>給水装置</b> <input checked="" type="checkbox"/> 公道工事 <input type="checkbox"/> 宅内工事		<b>申込書</b> <input checked="" type="checkbox"/> 新設 <input type="checkbox"/> 改造 <input type="checkbox"/> 修繕 <input type="checkbox"/> 撤去	
佐賀西部広域水道企業団企業長 様		年 月 日	
佐賀西部広域水道企業団水道事業給水条例第〇〇条に基づき、下記の場所に給水装置工事を申し込みます。			

設置場所	武雄 市・郡 武雄 町大字 昭和 〇〇 番地		
申込者	住所	佐賀市久保田町大字徳万〇〇番地	
	ふりがな	せいぶ たろう	
	氏名	西部 太郎	
	電話番号	〇〇〇〇-〇〇-〇〇〇〇	
使用者	住所	佐賀市久保田町大字徳万〇〇番地	
	ふりがな	せいぶ はなこ	
	氏名	西部 花子	
	電話番号	〇〇〇〇-〇〇-〇〇〇〇	

誓約事項

- 当該給水装置工事に起因する苦情及び工事後の維持管理に関しては、私において全責任を持ち企業団には一切迷惑をかけません。
- 工事の申込み、施工及び企業団に納付すべき納付金に関することについては、下記指定給水装置工事業者に委任します。
- 量水器の取替え及び配水管工事等に伴う断水作業に協力します。

指定給水装置工事事業者名	(株)〇〇設備		
電話番号	〇〇-〇〇〇〇	指定番号	〇〇〇〇
主任技術者名	佐賀 太郎		

利害関係人の承諾書	土地・家屋使用承諾	私所有の土地・家屋に給水装置の設置を承諾します。 年 月 日
	住所	武雄市武雄町大字昭和〇〇番地
	氏名	水道 太郎
支管分岐承諾	私所有の給水管からの分岐を承諾します。 年 月 日	
	住所	武雄市武雄町大字昭和〇〇番地
	氏名	水道 二郎

行政区名	※赤枠内を記入すること。 (破線部は、必要に応じて記入すること。)					
水栓番号	設計審査	水道技術管理補助者	営業所長	係長	係	審査者

配管種類	
管種	口径
配水管	φ mm
給水管	φ mm

占用物件	
路(河)線名	
許可日	年 月 日
許可番号	

給水方式		
直圧	受水槽	容量
F	F	m <sup>3</sup>

加入金	
量水器口径	mm
量水器番号	
加入金	円
収納日	年 月 日
確認者	印

建物種類	
1. 一般住宅	4. アパート名称 号
2. 会社又は事務所	5. 分譲地名 号地
3. 倉庫又は工場	6. その他( )

検査手数料	
公道工事	年 月 日
確認者	印
宅内工事	年 月 日
確認者	印

工事区分	
道路区分	国・県・市・町・里・私
分岐工事	直営 委託
委託業者	
有資格者	水道 太郎

検査日	
公道工事	年 月 日
検査者	印
宅内工事	年 月 日
検査者	印

※土地家屋の使用又は分岐を行う場合は、所有者の自筆署名、押印により承諾を得ること。

※記載のたんに個人情報については、佐賀西部広域水道企業団個人情報保護条例に基づき管理します。

位

置

図

受付番号

水栓番号

メタ番号




※ 赤枠内を記入すること。

工事申請力所

武雄市役所

※目印となる建物が明記されたゼンリン地図等を添付し、申請力所に印をつけること。

平面図

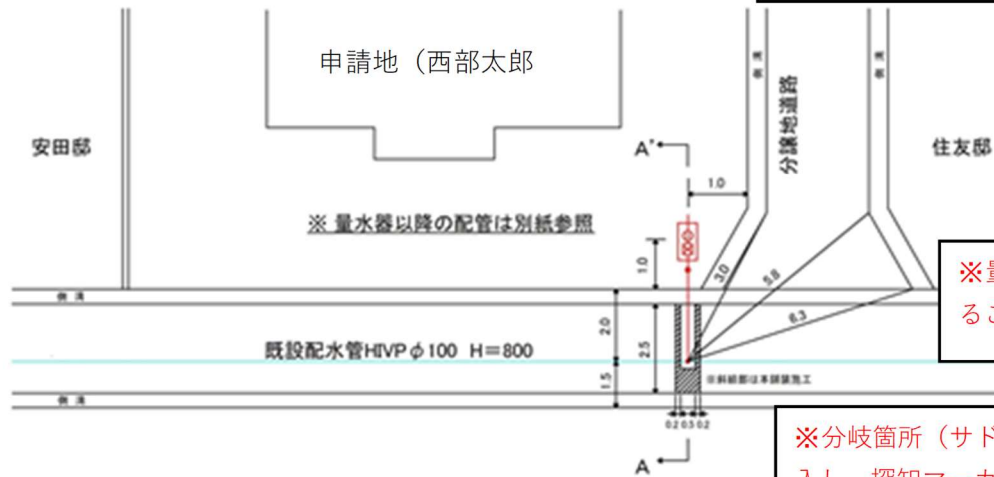

※赤枠内を記入すること。

※平面図、断面図、土工図を記入すること。


※量水器位置を正確に記入すること。

※分岐箇所（サドル分水栓）のオフセットを記入し、探知マーカを打設すること。

使用材料表


品名	規格	数量	単位
サドル分水栓	φ100×φ20	1	個
金属製分水ソケット(ポリ管用)	φ20	1	個
PEP(ポリエチレン二層管)	φ20	3.3	m
金属製エルボ(ポリ管用)	φ20	2	個
止水栓用ソケット(ポリ管用)	φ20	1	個
直結止水栓	φ20×φ13	1	個
量水器筐	φ20	1	個
埋設表示テープ	φ20	2.0	m
埋設探知マーカ		1	個

断面図

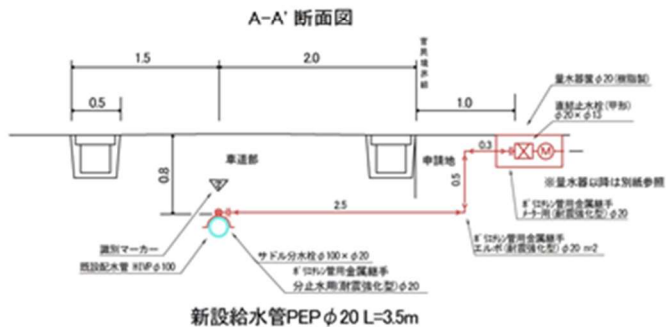

※継手については、ポリエチレン管用金属継手（JWWAB116規格品）、又は伸縮可とう離脱防止継手（要被覆）を用いること。

土工図

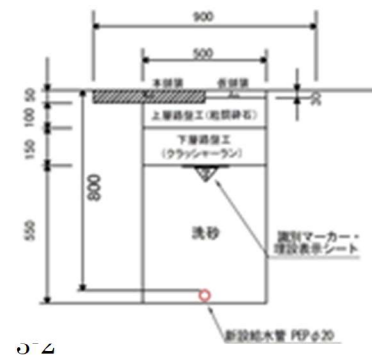

※企業団の指定する材料を使用すること。

圧力 Mpa・kgf/cm <sup>2</sup>	残塩 mg/l	検査員
検査日	平成 年 月 日	


宅内工事 受付番号

水栓番号

メータ番号

平面図

※平面図、宅内土工図を記入すること。

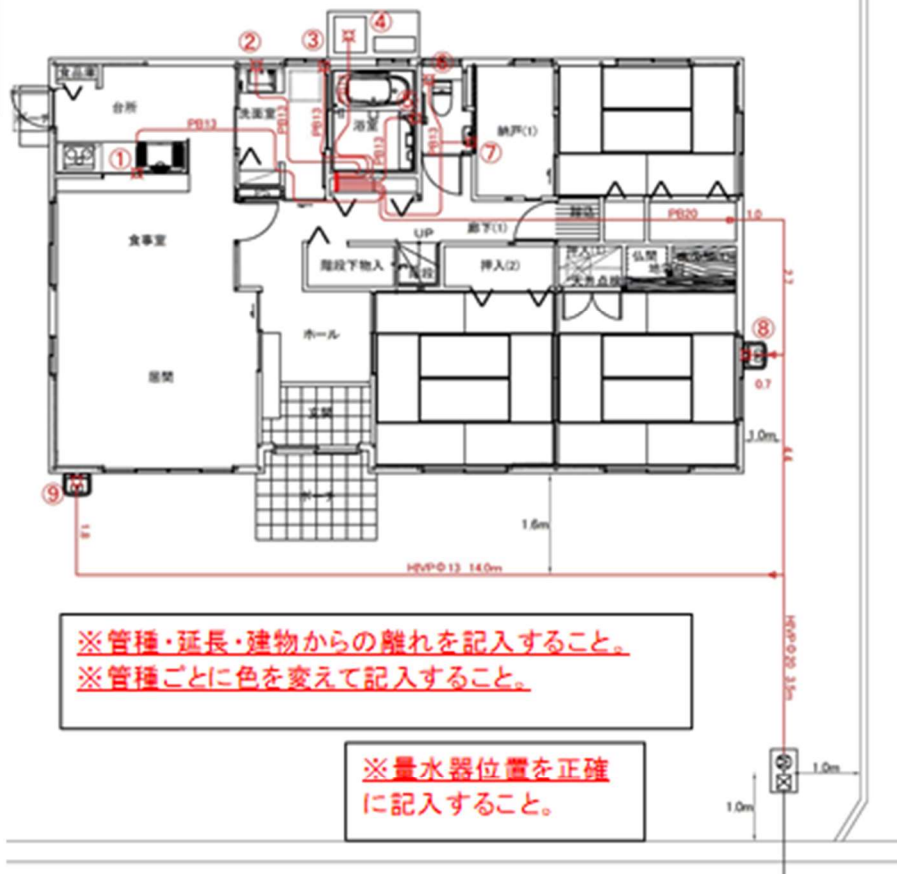

台所	① レバー式混合栓
洗面台	② レバー式混合栓
洗濯機	③ 洗濯用水栓
エコキュート	④ ボールバルブ
風呂	⑤ シャワー付混合栓
トイレ	⑥ 大便器(ロータンク)
手洗い	⑦ 横水栓
水栓柱	⑧ 万能ホーム水栓
水栓柱	⑨ 万能ホーム水栓

※ 2階水栓無し

※ 屋外…HVP 屋内…ポリブデン管


※ ヘッダーまでφ20で施工

※管種・延長・建物からの離れを記入すること。  
※管種ごとに色を変えて記入すること。

※量水器位置を正確に記入すること。

※原則、ヘッダー前までφ20mm以上で配管すること。(チーズ配管の場合は、浴室など主要な水栓の分岐前までφ20mmで施工すること。)

宅内土工図

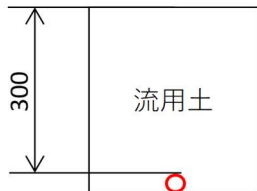

使用材料表

品名	規格	数量	単位	メーカー名
HVP	φ20	11.6	m	A社
"	φ13	16.5	m	"
HITSエルボ	φ20	1.0	個	"
"	φ13	1.0	個	"
HITSソケット	φ20	3.0	個	"
"	φ13	5.0	個	"
HITSチーズ	φ20×φ13	2.0	個	"
Hiシモク(ガイドナット付)	φ20×φ13	1.0	個	"
エラスジョイント	φ13	1.0	個	B社
ポリブデン管	φ20	9.0	m	C社
"	φ13	25.6	m	"
ヘッダー(6口)	φ20×φ13	1.0	個	"
Wロック配管アダプター	φ13	6.0	個	"
" VP変換ソケット	φ13	1.0	個	"
" バルブ付アダプター	φ13	1.0	個	"
" 座付きエルボ	φ13	1.0	個	"
" チーズソケット	φ13	1.0	個	"
水栓柱	φ13	2.0	個	D社
万能ホーム水栓	φ13	2.0	個	E社
洗濯用水栓	φ13	1.0	個	F社
ストレート水栓	φ13	3.0	個	G社
アングル水栓	φ13	1.0	個	"
エコキュート用ボールバルブ	φ13	1.0	個	"

※認証品及び企業団の指定する材料を使用すること。

圧力	残塩	検査員
Mpa・kgf/cm <sup>2</sup>	mg/l	
検査日	平成 年 月 日	